

位置図



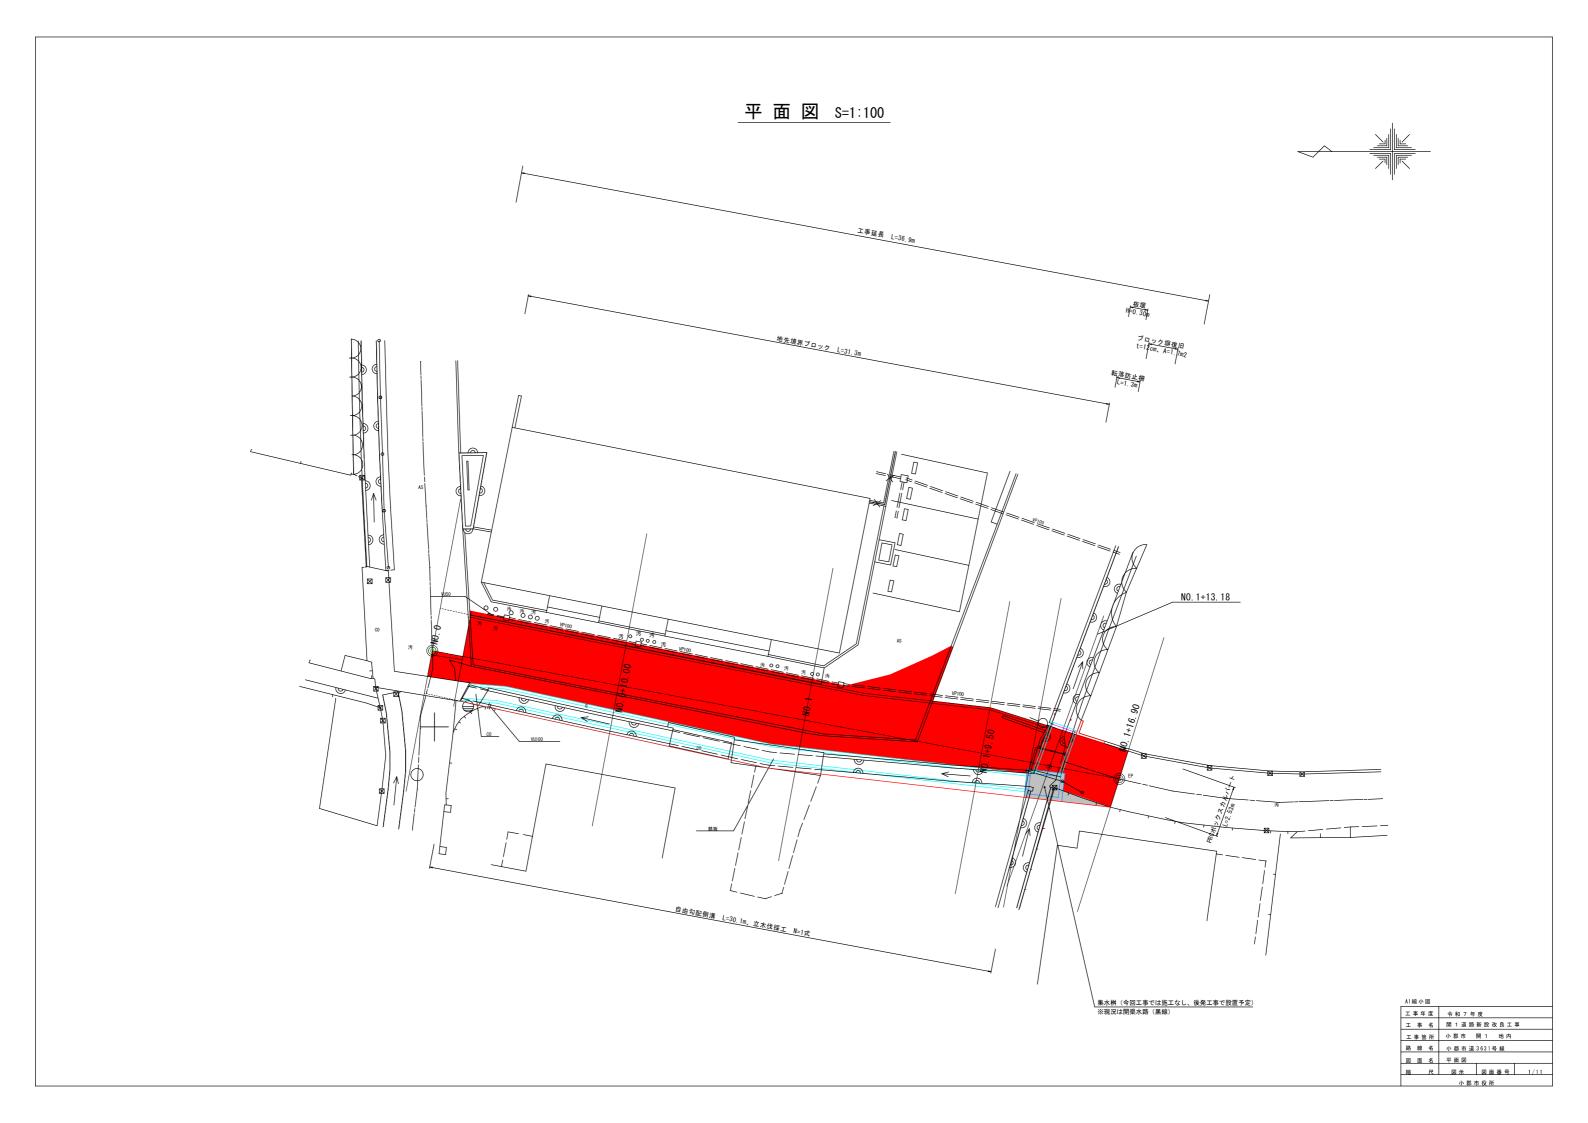

### 縦断図 V=1:100 H=1:500

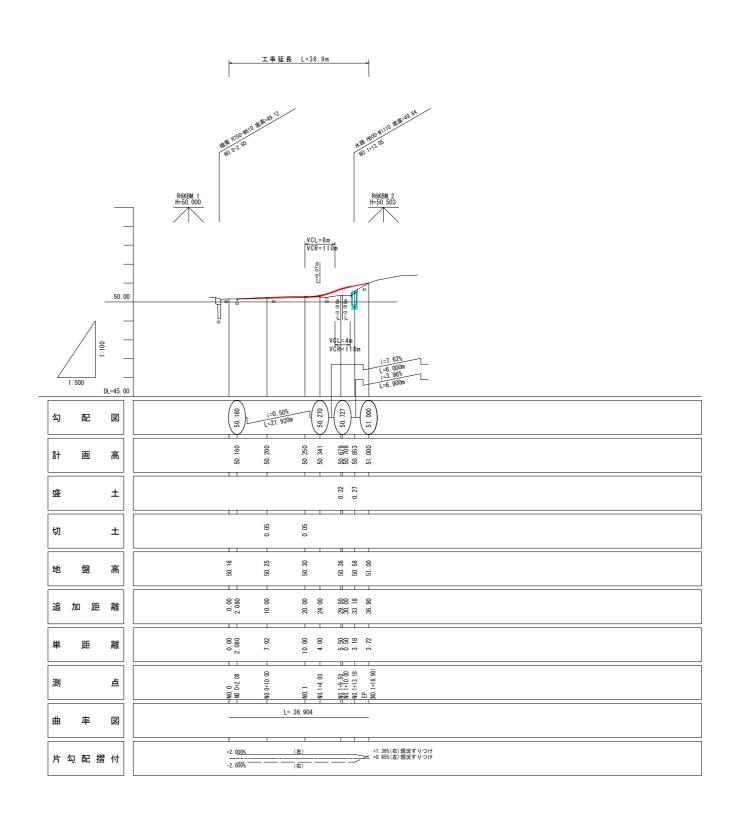



年度	令	和	7	年	度		
事 名	開	1	道	路	新	設	i
生無所	/\	那	市		盟	1	

I	事	名	開	1	道	路	新	設	改	良	I	事		
I	事箇	所	小	郡	市		開	1		地	内			
路	線	名	小	郡	市	道	3 6	31	号	線				
図	面	名	縦	断	Z									
綋		R		፟ .	<del>-</del>		L	হা :	<b>新</b> :	来 -	문		2	/11

## 標準横断図 S=1:50




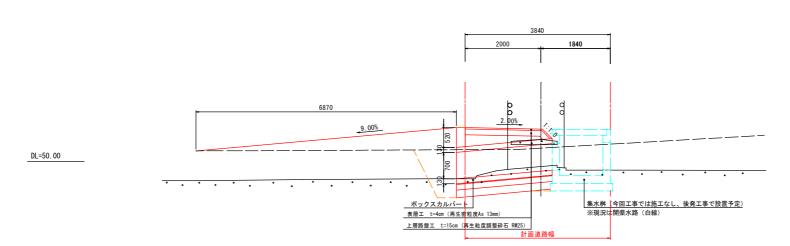

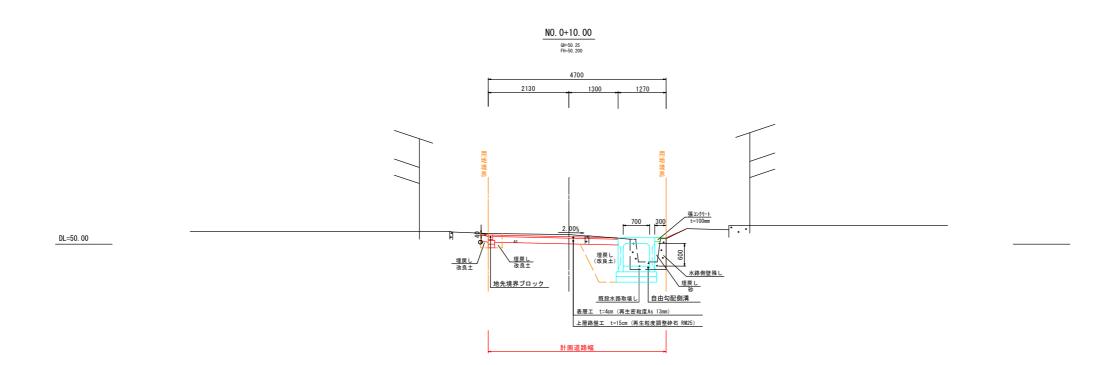

A1縮	小図	
エ事	年度	令和7年度
I	事名	開 1 道路新設改良工事
工導	簡所	小郡市 開 1 地内
路	線名	小 郡 市 道 3631号 線
×	面名	標準横断図
縮	尺	図示 図面番号 3/1
		小期市役所

### 横断図 S=1:100

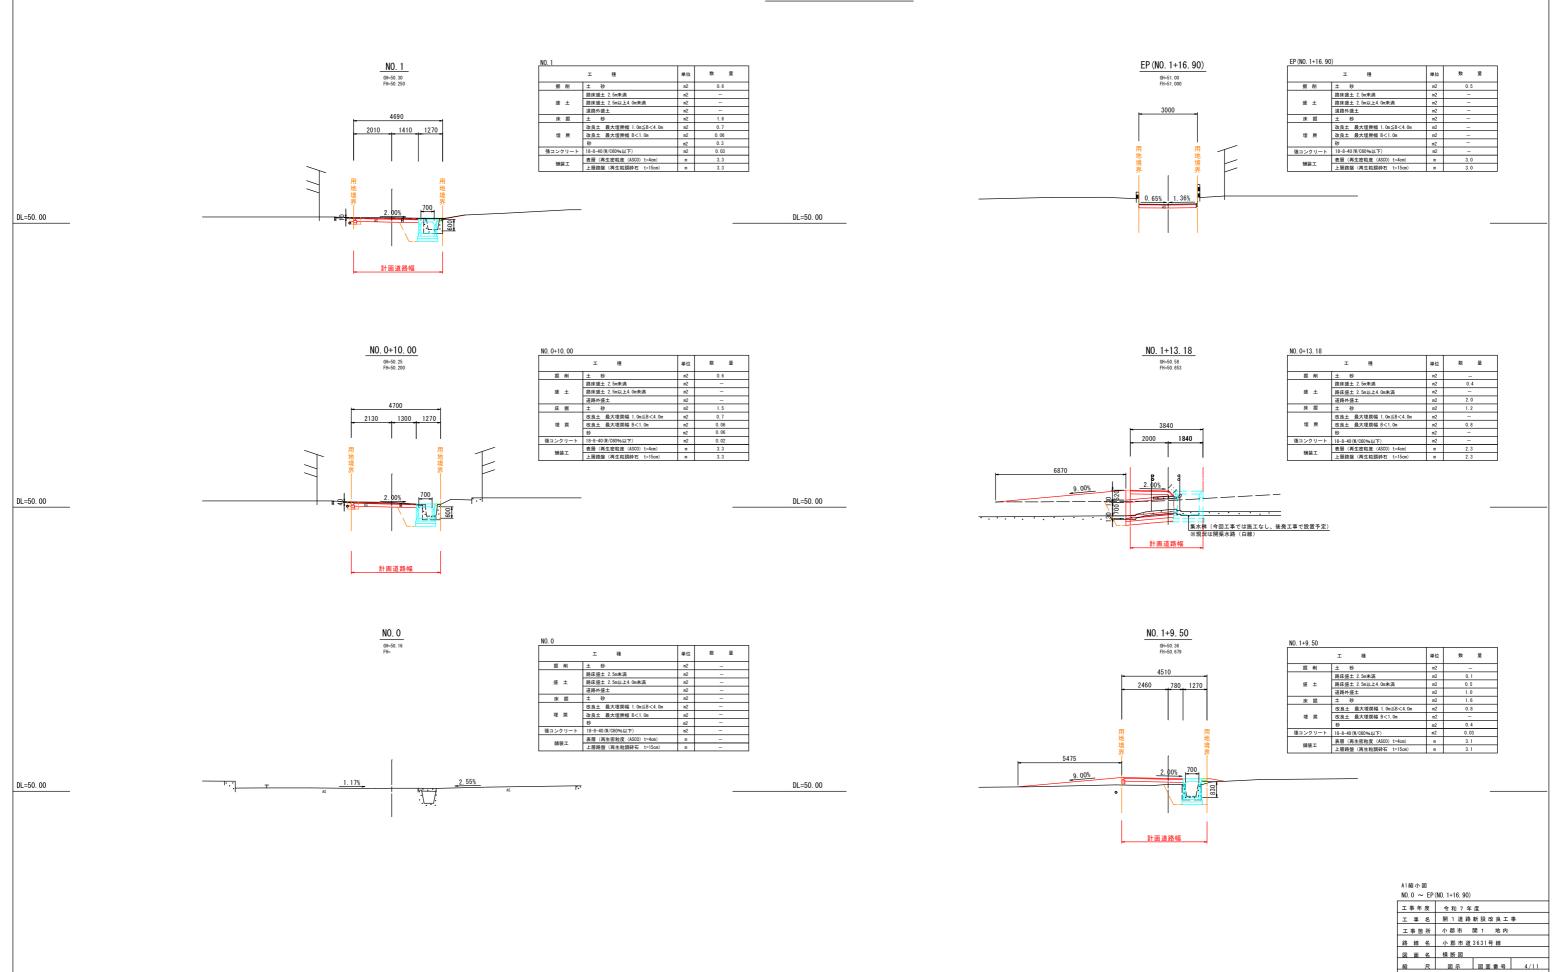


小郡市役所

### PCRボックスカルバートー般図 S=1:50

断面図

NO. 1+13. 18
GH=50. 58
FH=50. 853

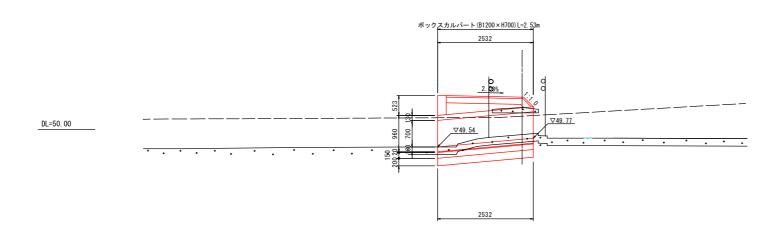

A1縮小図

工事年度	令和 7 年度	
工事名	開 1 道路新設改良工事	
工事箇所	小郡市 開 1 地内	
		-

 路 線 名 小都市道3631号線

 図 面 名 PCRボックスカルパートー般図

 縮 尺 図示 図面番号 5/11


小郡市役所

### PCRボックスカルバート 構造図


#### 

### 平面割付図 S=1:50\_


**標準断面図** S=1:20 ボックスカルバート 1200×700

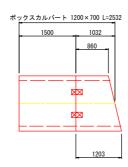


### **縱断割付図** S=1:50

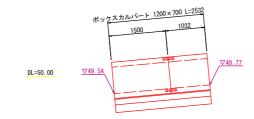

### 地覆参考図 S=1:50

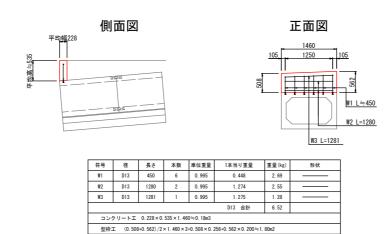

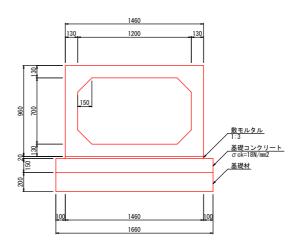

設計地耐力 Qv=58.42kN/m2

- 注1) 施工時には、平板載荷試験によりカルバート底面位置において 上記の値以上の許容支持力度(地耐力)の確認を行うこと。
- 注2) セメント安定処理のような剛性の高い地盤改良を、カルバート 外幅程度に行う場合は、発注者と協議の上ボックスカルバート の構造計算を再度行い部材の照査・必要地耐力の再設定を行うこと


ボックスカルバー	トエ 数量表		1	ヵ所当り
種別	摘要	計 算 式	数 量	単位
基礎材	t=200mm	1. 66×2. 53	4. 20	m2
基礎コンクリート	$\sigma$ ck=18N/mm2	1. 66×2. 53×0. 15	0. 63	m3
同上型枠		0. 15×2. 53×2+0. 15×1. 66×2	1. 26	m2
敷モルタル	1:3	1. 46×2. 53×0. 02	0. 07	m3
ボックスカルバート	1200×700	L=2. 532	2. 53	m
ボルト連結継手	M16	4×1 (高力ボルト4組に付きスライドアンカー8個)	4. 00	組
<b>※トルク値 Tr=18.00N·m</b> (ポルト連結)				

#### \_ ボルト連結継手部詳細図\_\_



A1縮小図	
工事年度	令和7年度
工事名	開 1 道路新設改良工事
工事箇所	小郡市 開 1 地内
路線名	小郡市道3631号線
図面名	PCRボックスカルバート構造図
縮尺	図示 図面番号 6/11
	小郡市役所

### 自由勾配側溝展開図 S=1:100

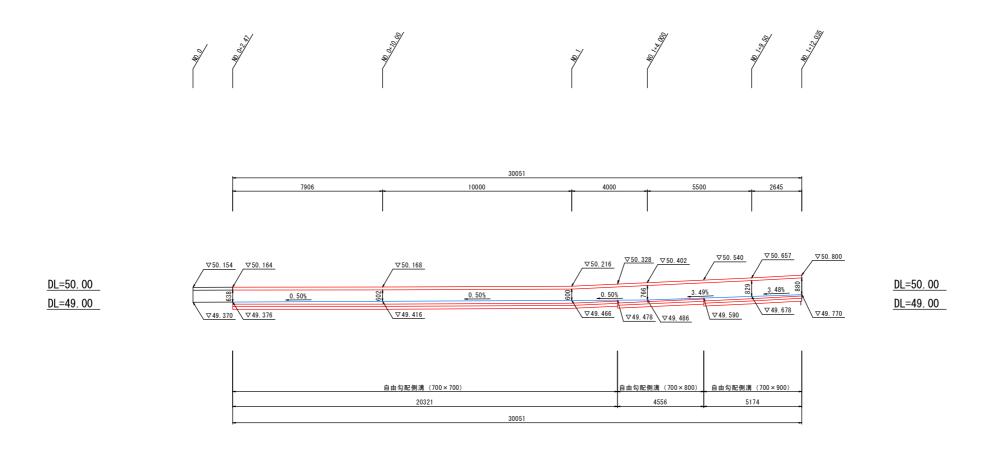

A1縮小図


 工事年度
 令和7年度

 工事名
 開1道路新設改良工事

 工事箇所
 小郡市 開1 地内

工事箇所 小郡市 開 1 地内路線名 小郡市道3631号線

図面名自由勾配侧溝展開図館 尺 図示 図面番号 7/11

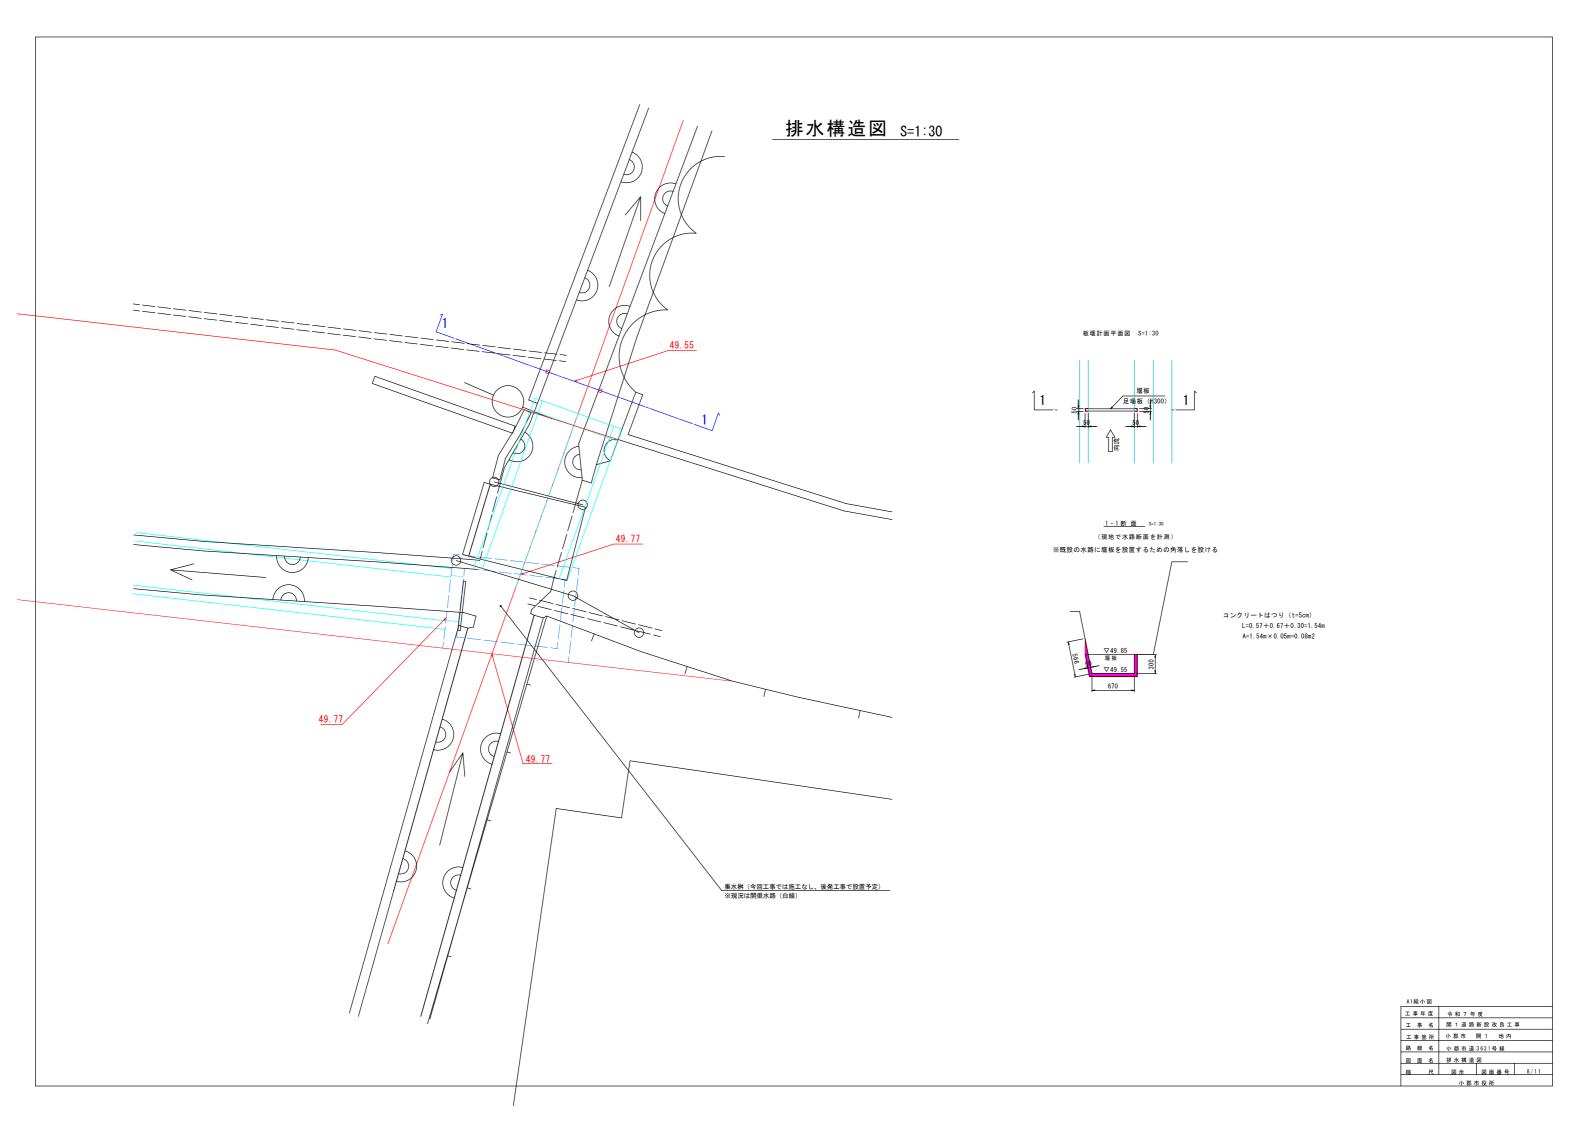


# 撤去図 S=1:100 ブロック塀 1 NO. 1+13. 18 t=4cm L=2.6m t=4cm A=1.0m2 ブロック塀 2 - 地先境界ブロック L=31.84m 転落防止柵撤去 L=4.5m 水路1 (L=1.42m) 水路2 (L=1.20m) 水路3 (L=1.45m) 地先境界ブロック S=1:20 水路5 L=13.80m コンクリート床板(平面図) t=10cm A1縮小図 コンクリート床板 水路4 (L=16.40m) 工事年度 令和7年度 水路5 (L=13.80m) 工 事 名 開 1 道路新設改良工事 工事箇所 小郡市 開1 地内 **\ コンクリート水路 A=0.74m2 \コンクリート水路 A=0.68m2** 路線名 小郡市道3631号線 図 面 名 撤去図 縮 尺 図示 図面番号 9/11 **∖コンクリート水路 A=0.18m2** <u> \コンクリート水路 A=0.38m2</u> <u> コンクリート水路 A=0.65m2</u>

## 復旧図 S=1:100




### 諸 構 造 図

#### <u>自由勾配側溝標準断面図 s=1:30</u> 縦断用 700×700

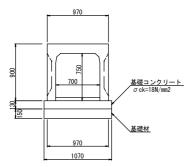


_数量表(700×	700)			10m当り
名 称	摘要	計 算 式	数量	単位
躯 体		700×700×2000 W=1087kg	10.00	m
蓋 版		W=137kg	8. 00	枚
グレーチング	L=495mm		2. 00	枚
基面整正		1. 070 × 10. 000	10. 70	m2
基礎材	t=150mm	1. 070 × 10. 000	10. 70	m2
基礎コンクリート	$\sigma$ ck=18N/mm2	0. 130 × 1. 070 × 10. 000	1.39	m3
基礎型枠		0. 130×10. 000×2	2. 60	m2
底版コンクリート	$\sigma$ ck=18N/mm2	0. 136×0. 7×10. 000	0. 95	m3

#### <u>自由勾配側溝標準断面図 s=1:30</u> 縦断用 700×800

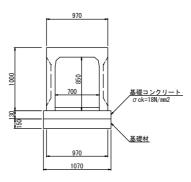


数量表(700×	(008			10m当 b
名 称	摘要	計 算 式	数 量	単位
躯 体		700×800×2000 W=1164kg	10. 00	m
蓋 版		W=137kg	8. 00	枚
グレーチング	L=495mm		2. 00	枚
基面整正		1. 070 × 10. 000	10. 70	m2
基礎材	t=150mm	1. 070 × 10. 000	10. 70	m2
基礎コンクリート	$\sigma$ ck=18N/mm2	0. 130×1. 070×10. 000	1. 39	m3
基礎型枠		0. 130×10. 000×2	2. 60	m2
底版コンクリート	$\sigma$ ck=18N/mm2	0. 084 × 0. 7 × 10. 000	0.59	m3

#### <u>自由勾配側溝標準断面図 S=1:30</u> 縦断用 700×900

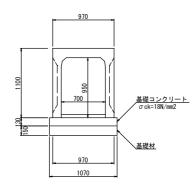


数量表 (700×	900)			10m当り
名 称	摘要	計 算 式	数量	単位
躯 体		700×900×2000 W=1242kg	10.00	m
蓋 版		W=137kg	8. 00	枚
グレーチング	L=495mm		2. 00	枚
基面整正		1. 070×10. 000	10. 70	m2
基礎材	t=150mm	1. 070×10. 000	10. 70	m2
基礎コンクリート	$\sigma$ ck=18N/mm2	0. 130×1. 070×10. 000	1.39	m3
基礎型枠		0. 130×10. 000×2	2. 60	m2
底版コンクリート	$\sigma$ ck=18N/mm2	0. 115×0. 7×10. 000	0. 81	m3


#### 地先境界ブロック S=1:10

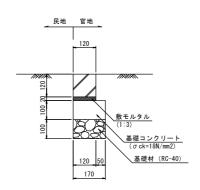


地先境界ブロック 数量表				10.0m当たり
種別	算 式			数 量
二次製品	地先境界ブロック(120×120)L=0.60m/本 n = 10.00m÷0.600m			10.0 m 17 本
敷モルタル 1:3	V = 0.120 × 0.020 × 10.00m	=	0. 024	0.02 m3
基礎コンクリート σck=18N/mm2	V = 0.170 × 0.100 × 10.00m	-	0. 170	0.17 m3
同上型枠	A = 0.100 × 2 × 10.00m	=	2.000	2.00 m2
基礎材 (RC-40) t=10cm	A = 0.170 × 10.00m V = 0.170 × 0.100 × 10.00m	=	1. 700 0. 170	1.70 m2 0.17 m3
基面整正	A = 0.170×10.00m	=	1.700	1.70 m2
		3	《 JIS規格品	L (JIS A 5371 B-2)

転落防止柵 S=1:20

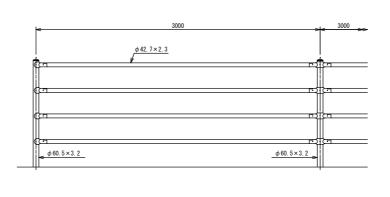

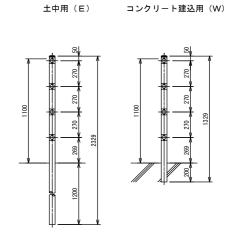

#### 中間部取付図 S=1:4

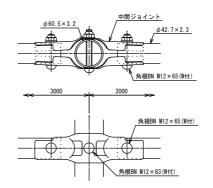

設計条件 設計荷重・・・防護柵の設置基準・同解説のP種に基づく。

備考 1. 外装は亜鉛・アルミ・マグネシウム合金めっきの上高耐 検性樹脂的体塗装とする。但し、ボルト・ナットは溶融 亜鉛めっきのみとする。

A1縮小図	
工事年度	令和7年度
工事名	開 1 道路新設改良工事
工事箇所	小郡市 開 1 地内
路線名	小 郡 市 道 3 6 3 1 号 線
図面名	諸 構 造 図
縮尺	図示 図面番号 11/1